




附图1 项目地理位置图



附图2 项目周边关系示意图

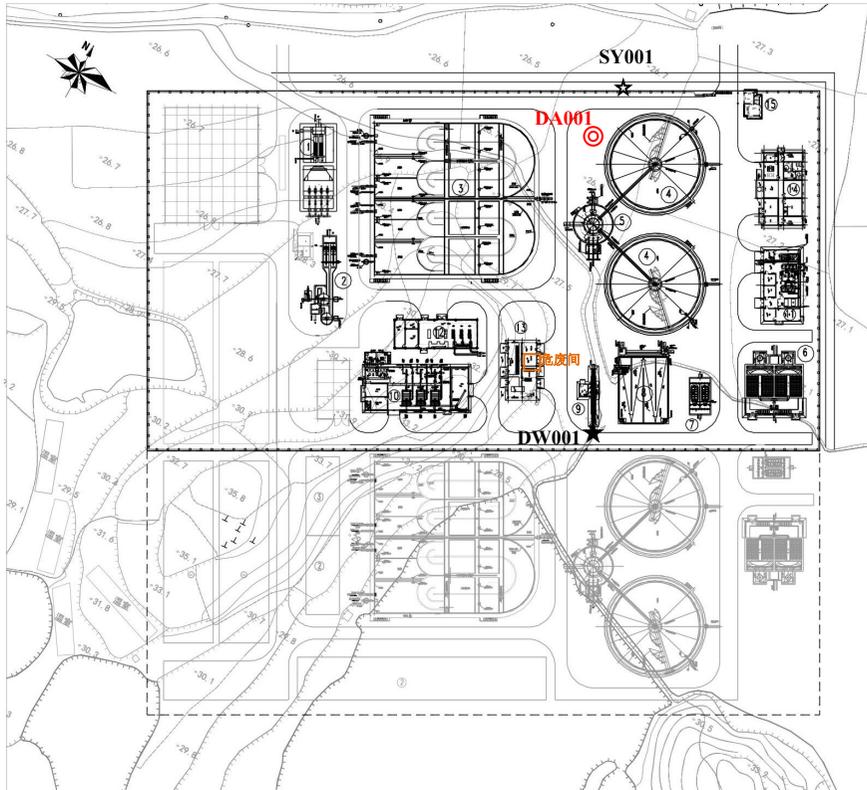


近期工程主要工程量一览表

编号	名称	规格	结构形式	单位	数量	备注
①	粗格栅及进水泵站	BXL=12.2mX29.1m H=10.5m	钢筋混凝土	座	1	±建规模: 5.5万m³/d
②	细格栅及旋流沉砂池	D=3.65m L=29.9m	钢筋混凝土	座	1	±建规模: 5.5万m³/d
③	A2/O生物池	BXL=51.0mX54.0m H=7.0m	钢筋混凝土	座	1	±建规模: 2.5万m³/d
④	二次沉砂池	D _中 =32m	钢筋混凝土	座	2	±建规模: 2.5万m³/d
⑤	配水及污泥回流井	D _中 =12.7m	钢筋混凝土	座	1	±建规模: 2.5万m³/d
⑥	高效澄清池	BXL=19.5mX21.2m	钢筋混凝土	座	1	±建规模: 2.5万m³/d
⑦	纤维转盘滤池	BXL=7.3mX12.5m	钢筋混凝土	座	1	±建规模: 2.5万m³/d
⑧	接触消毒池	BXL=16.75mX25.30m	钢筋混凝土	座	1	±建规模: 5.5万m³/d
⑨	巴氏计量槽及仪表间	BXL=1.74mX18.50m	钢筋混凝土	座	1	±建规模: 5.5万m³/d
⑩	污泥脱水车间	BXL=14.65mX34.75m	混合	座	1	±建规模: 5.5万m³/d
⑪	加药间	BXL=12.4mX23.8m	混合	座	1	±建规模: 5.5万m³/d
⑫	鼓风机房	BXL=13.25mX27.9m	混合	座	1	±建规模: 5.5万m³/d
⑬	配电间	BXL=10.0mX18.6m	混合	座	1	±建规模: 5.5万m³/d
⑭	综合楼及食堂	BXL=13.3mX24.5m	混合	座	1	
⑮	大门及传达室	BXL=5.36mX8.0m	混合	座	1	
	排水涵管	BXH=3.0mX2.5m	钢管	米	315	
	围墙	L=431m H=1.8m	混合	米	1200	参12J003/105,F4
	厂区道路	S=3991m²	混凝土	项	1	
	绿化			项	1	
	土石方			项	1	

厂区用地指标表

项 目	一期用地/远期用地 (m²)
污水处理厂及配套道路工程红线占地	20127
污水处理构筑物	5920
建筑物	2749
厂区道路	3991
厂区绿化用地	7467
总建筑面积	8669
建筑密度	43.07%
容积率	0.431

图例:

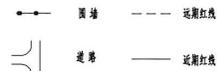

说明:

1. 本图是根据业主提供的1:1000规划用地红线图设计。
2. 本图尺寸及标高单位为米, 标高29.50m为厂区地坪标高。
3. 本工程近期一期规模为2.5万m³/d, 远期工程总规模为5.0万m³/d。
4. 污水厂占地按近期规模一次性征用, 规划征地27000平方米, 含污泥处理中心近期用地。
5. 图中实线为近期构筑物, 虚线所示为远期构筑物。
6. 本图采用1980西安坐标系, 1985国家高程基准。
7. 厂区车行道宽4.0~6.0m, 步行道宽1.0~2.0m, 车行道转弯半径为6.0m~9.0m。


湖北省城市建设设计股份有限公司
Hubei Urban Construction Design Institute Co., Ltd

工程名称	潜水县乡镇污水处理厂(含污水收集管网)工程
子项	潜城镇(南岸)生活污水处理工程
设计号	S-2018-053
设计阶段	初步设计

厂区总平面布置图

审 定	专业负责人	审 定	图 号	C080102P102
审 核	校 核	审 核	版 本	A
项目负责人	设 计	日 期	2018.09	

附图 3 项目平面布置图

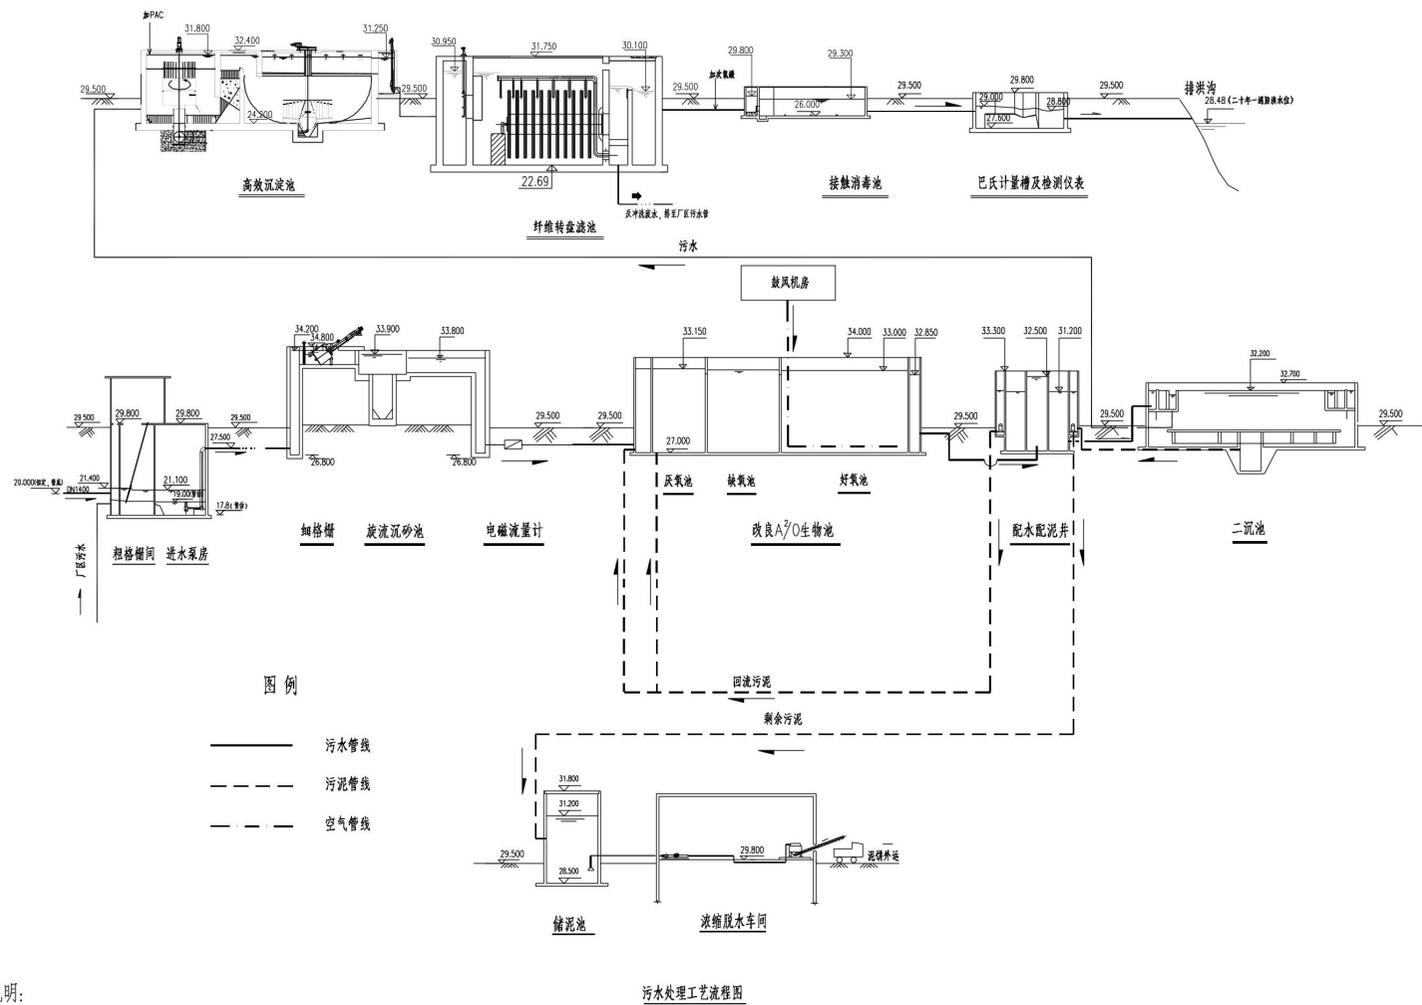

图例


—— 污水管线
 - - - 污泥管线
 - · - 空气管线

说明:

1. 本图标高单位以米计,1985国家高程基准,场坪标高29.500米。
2. 尾水排入厂区排洪沟后再排入澧水河。

湖北省城建设计院股份有限公司 Hubei Urban Construction Design Institute Co., Ltd.	工程名称	澧水乡镇污水处理厂(含污水收集管网)工程	工艺流程图	审定	专业负责人	李峰	图号	CSB101P04	
	子项	澧水镇(南岸)生活污水处理工程		审核	王若平	投核	张	版本	A
	设计号	S-2018-053		设计阶段	初步设计	项目负责人	丁	设计	日期

附图 4 污水处理厂处理工艺流程图

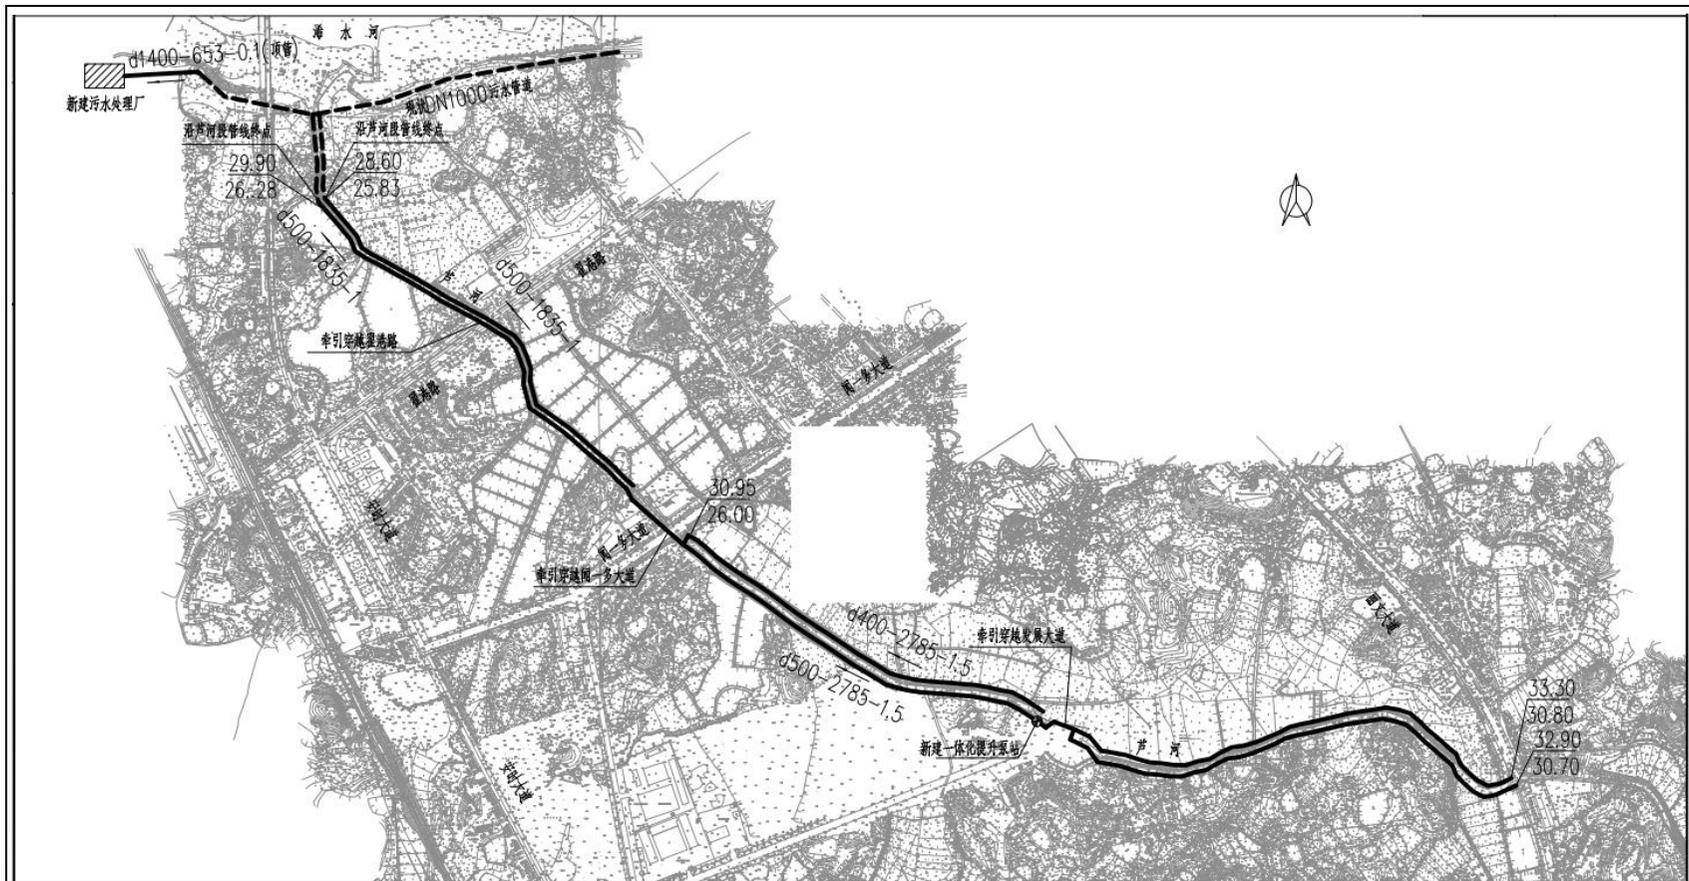

污水管道总平面布置图

说明:

- 1、本图除管径单位为mm外,其余均以米计。
- 2、本图平面采用1980西安坐标系,黄海高程系统。
- 3、根据初设及其批复,以及现场情况,本工程主管分为两部分,一部分沿淠河两侧敷设,接至淠水河南岸沿河主干管,另一部分为衔接沿河主干管与城南污水处理厂管道。

湖北省城建设计院有限公司 Hubei Urban Construction Design Institute Co., LTD				工程名称	淠水县乡镇污水处理厂(含污水收集管网)工程		
				子项	清泉镇生活污水处理工程		
设计号	S-2018-053	设计阶段	施工图	图号	S080201P02		
审定		专业负责人	朱凯东	版本	A		
审核	丁德才	校核	朱凯东	日期	2018.08		
项目负责人	丁德才	设计	朱凯东	污水管道总平面布置图			

附图5 污水管道布置图



附图6 项目监测点位图



附图 7 项目卫生防护距离包络线图